


<p>Bauvorhaben: Ettlingen Lauerturm</p>		
<p>Planbezeichnung: Schnitt - Teilweise Reinigung und Versickerung</p>		
<p>Plan-Nr.:</p>	<p>Maßstab: 1:200</p>	
<p>G H J</p> <p>G H J Geo- und Umwelttechnik Am Hubengut 4 76149 Karlsruhe Telefon: 07 21 / 9 78 35 - 0 Telefax: 07 21 / 9 78 35 - 99 E-Mail: office@ghj.de</p>	<p>Bearbeiter: ch</p>	<p>Datum:</p>
	<p>Gezeichnet: ch</p>	<p>15.10.21</p>
	<p>Geändert: ch</p>	<p>06.09.22</p>
	<p>ch</p>	<p>02.06.23</p>
<p>Projekt-Nr.: 21-0213</p>		

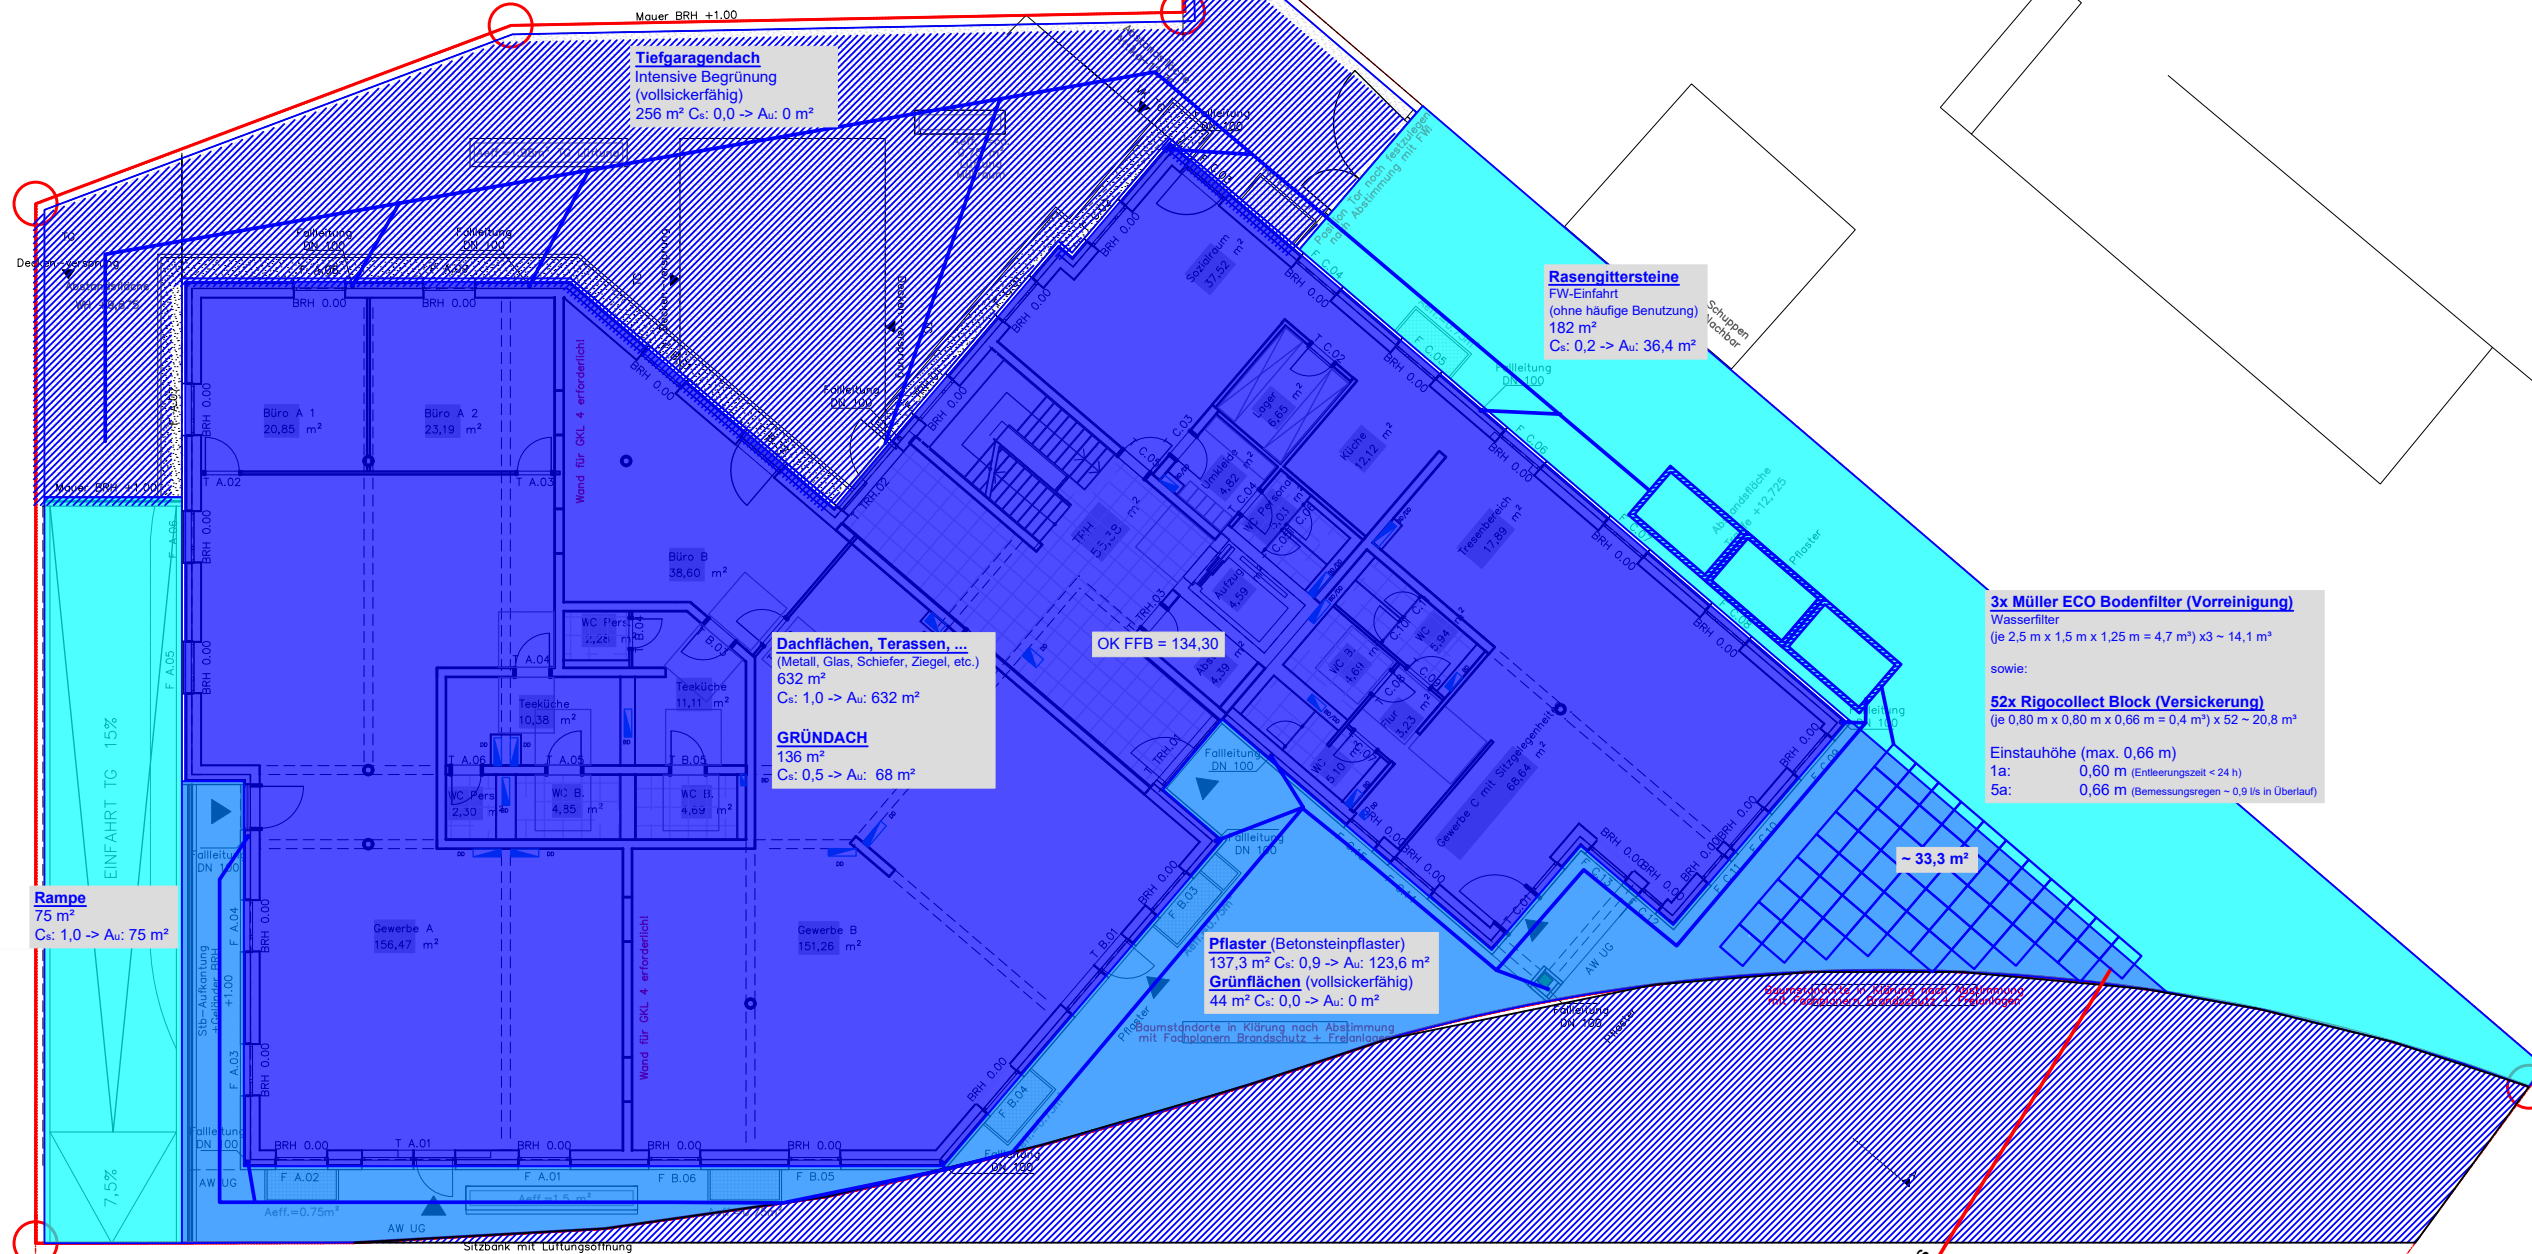

Tiefgaragendach
Intensive Begrünung
(vollsickerfähig)
256 m² Cs: 0,0 -> Au: 0 m²

Rasengittersteine
FW-Einfahrt
(ohne häufige Benutzung)
182 m²
Cs: 0,2 -> Au: 36,4 m²

Dachflächen, Terrassen, ...
(Metall, Glas, Schiefer, Ziegel, etc.)
632 m²
Cs: 1,0 -> Au: 632 m²

GRÜNDACH
136 m²
Cs: 0,5 -> Au: 68 m²

OK FFB = 134,30

Pflaster (Betonsteinpflaster)
137,3 m² Cs: 0,9 -> Au: 123,6 m²
Grünflächen (vollsickerfähig)
44 m² Cs: 0,0 -> Au: 0 m²

3x Müller ECO Bodenfilter (Vorreinigung)
Wasserfilter
(je 2,5 m x 1,5 m x 1,25 m = 4,7 m³) x3 = 14,1 m³
sowie:

52x Rigocollect Block (Versickerung)
(je 0,80 m x 0,80 m x 0,66 m = 0,4 m³) x 52 = 20,8 m³

Einstauhöhe (max. 0,66 m)
1a: 0,60 m (Entleerungszeit < 24 h)
5a: 0,66 m (Bemessungsregen = 0,5 l/s in Überlauf)

Rampe
75 m²
Cs: 1,0 -> Au: 75 m²

Überlauf an Mischwasserkanalisation
(Lage geschätzt)

Überlauf > 1a Regenereignis

D 133,85
S 129,42

Bauvorhaben: Am Lauerturm		
Planbezeichnung: Grundriss mit Wasserfilter und Rigofill Anlage		
Plan-Nr.:	Maßstab: 1:200	
	Bearbeiter: ch	Datum:
	Gezeichnet: ch	13.10.21
	Geändert: ch	21.11.22
	ch	02.06.23
Projekt-Nr.: 21-0213		